


## 計画平面図

S=1:500

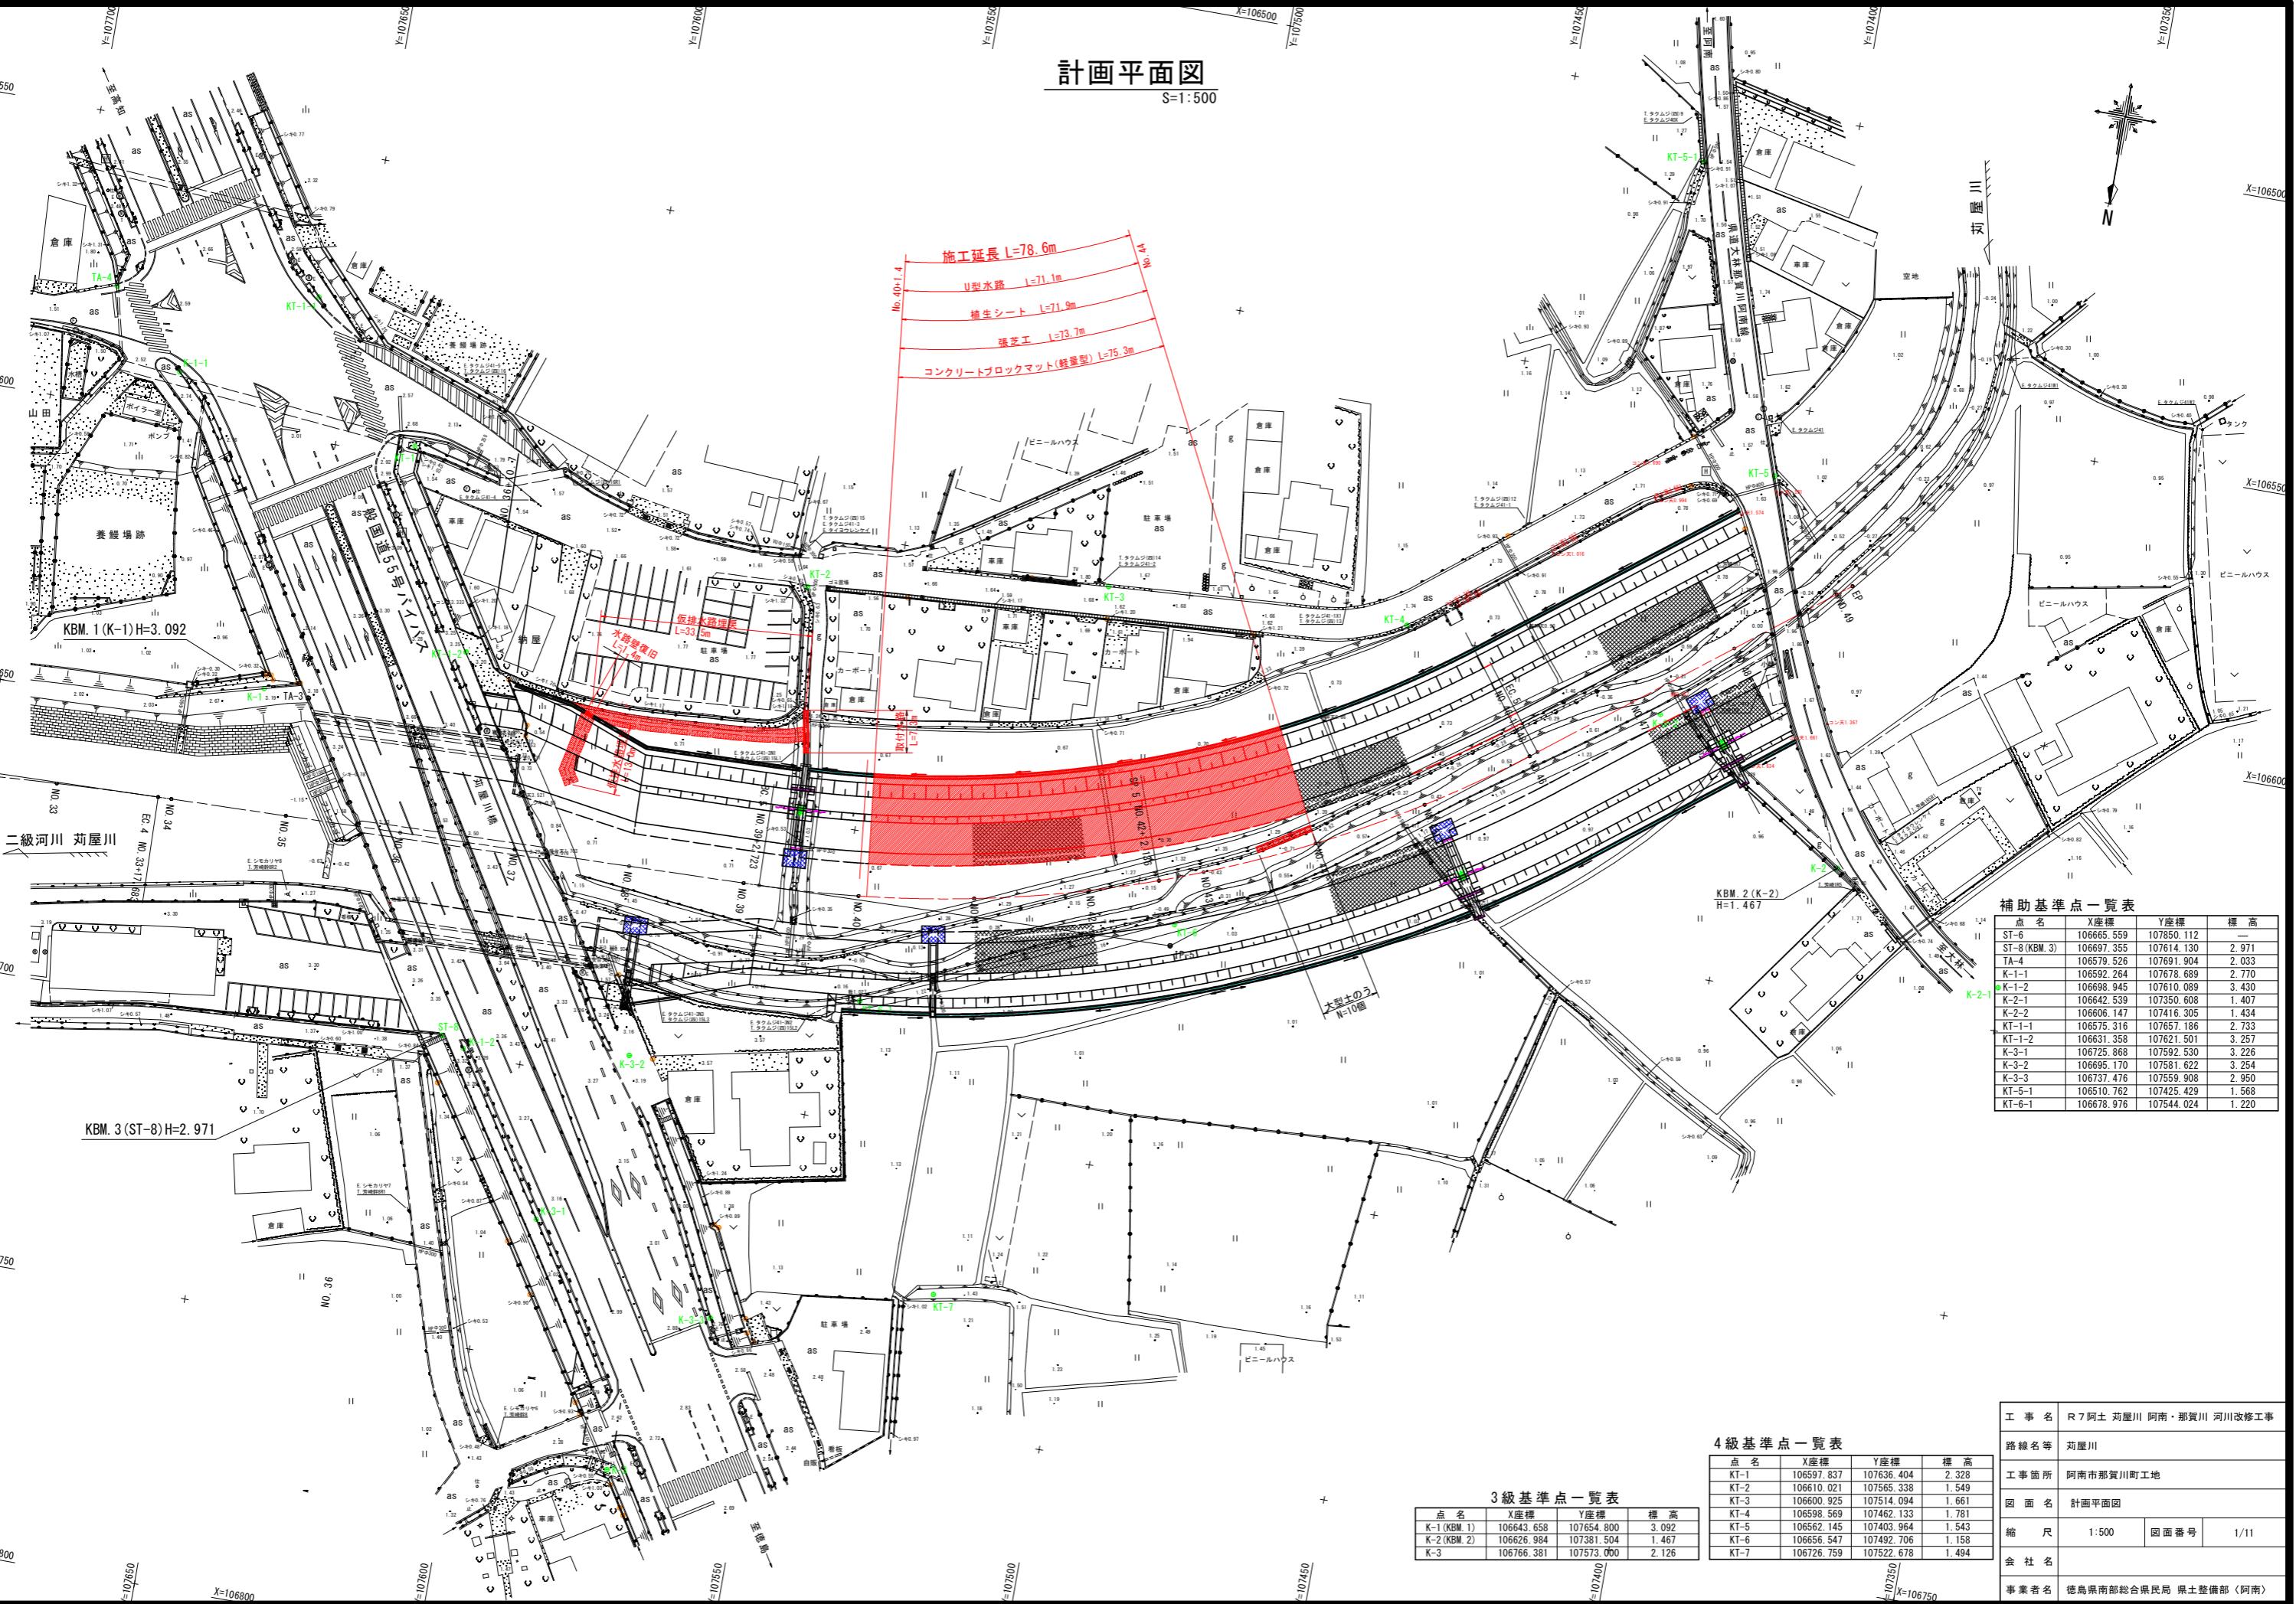


計画縦断図

SV=1:100  
SH=1:500

施工延長 L=78.6m

凡例	
右岸堤防高	-----
左岸堤防高	—
右岸堤内地盤高	—
左岸堤内地盤高	—
最深河床高	—
地盤高	—

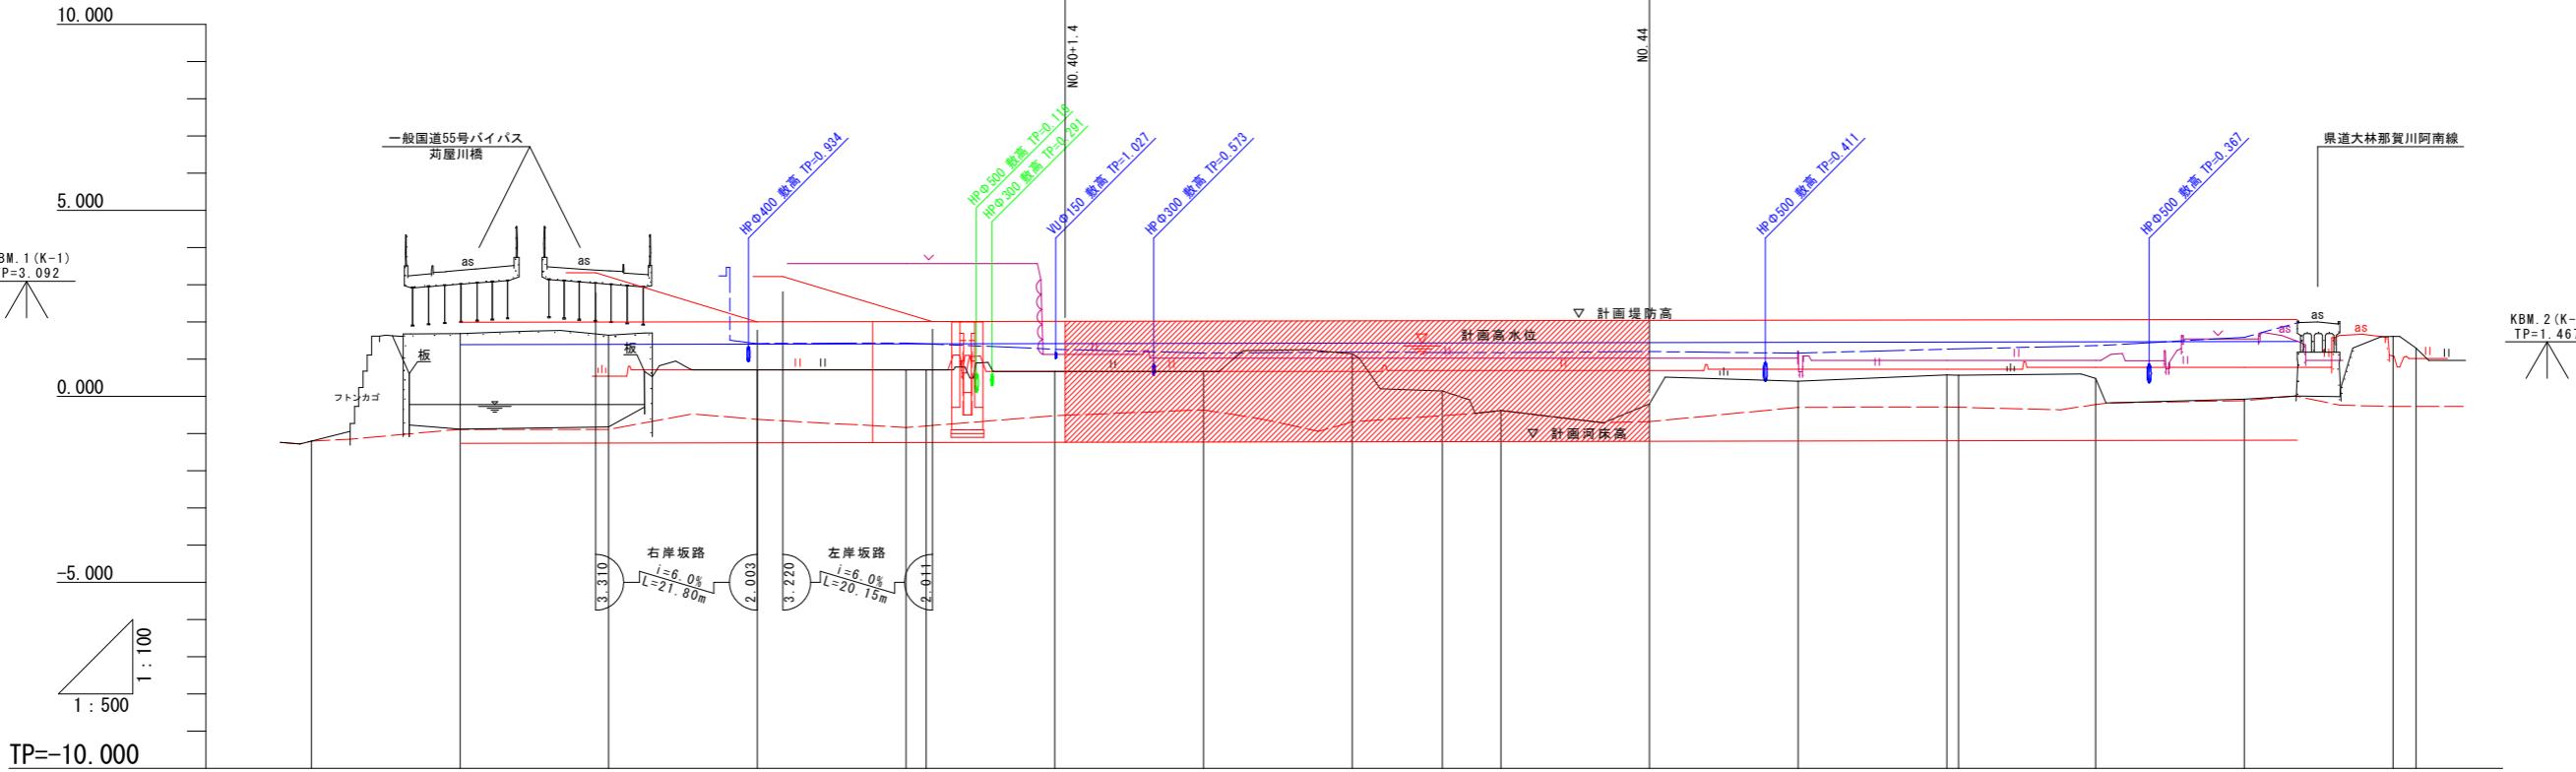


計画高水勾配	
計画河床勾配	
計画堤防高	
計画高水位	
計画河床高	
右岸堤防高	
左岸堤防高	
右岸堤内地盤高	
左岸堤内地盤高	
最深河床高	
地盤高	
追加踏離	
点間距離	
測定法	
曲線	
-0.36	20.000 720.000 -0.879 -0.886 1.380 1.390 1.990 -1.260 -1.390 1.997
-0.37	20.000 740.000 -0.818 -0.886 1.114 -1.253 1.397 1.403 2.003
-0.38	20.000 760.000 0.710 0.710 1.420 1.461 -1.247 1.403 2.010
-0.39	20.000 780.000 0.710 -0.837 3.570 0.710 1.435 1.479 -1.240 1.410 2.017
-0.40	17.277 800.000 0.670 -0.522 1.130 0.670 1.268 1.323 -1.233 1.417 2.017
-0.41	20.000 820.000 0.670 -0.363 1.030 0.670 1.162 1.262 -1.227 1.423 2.023
-0.42	20.000 840.000 1.45 -0.686 1.030 0.670 1.190 1.270 -1.220 1.430 2.030
-SP.5	12.136 852.136 0.144 0.382 -0.382 0.382 1.030 0.700 1.174 1.351 -1.213 1.437 2.037
-0.43	7.864 860.000 0.406 -0.294 1.216 0.730 1.161 1.466 -1.200 1.450 2.050
-0.44	20.000 880.000 -0.200 -0.678 1.030 0.700 1.204 1.354 -1.207 1.443 2.043
-0.45	20.000 900.000 0.406 -0.294 1.216 0.730 1.161 1.466 -1.200 1.450 2.050
-0.46	20.000 920.000 0.578 -0.287 0.970 0.730 1.269 1.558 -1.193 1.457 2.057
-EC.5	1.548 921.548 0.570 0.481 -0.220 0.970 0.780 1.363 1.540 -1.187 1.463 2.063
-0.47	18.452 940.000 0.481 -0.220 0.970 0.780 1.363 1.540 -1.187 1.463 2.063
-0.48	20.000 960.000 -0.079 -0.114 1.540 0.780 1.589 1.598 -1.180 1.470 2.070 -1.180 1.470
-EP	20.000 980.000 1.608 -0.270 3.088 983.088 1.300
-0.49	20.000 980.000 1.608 -0.270 3.088 983.088 1.300

R=220.000  
CL=138.825  
SL=11.424  
i=5  
1A-36-09-18


工事名	R7阿土 荻屋川 阿南・那賀川河川改修工事	
路線名等	荻屋川	
工事箇所	阿南市那賀川町工地	
図面名	計画縦断図	
縮尺	SV=1:100 SH=1:500	図面番号 2/11
会社名	徳島県南部総合県民局県土整備部(阿南)	
事業者名	徳島県南部総合県民局県土整備部(阿南)	

標準断面図  
S=1:100

NO. 42 付近

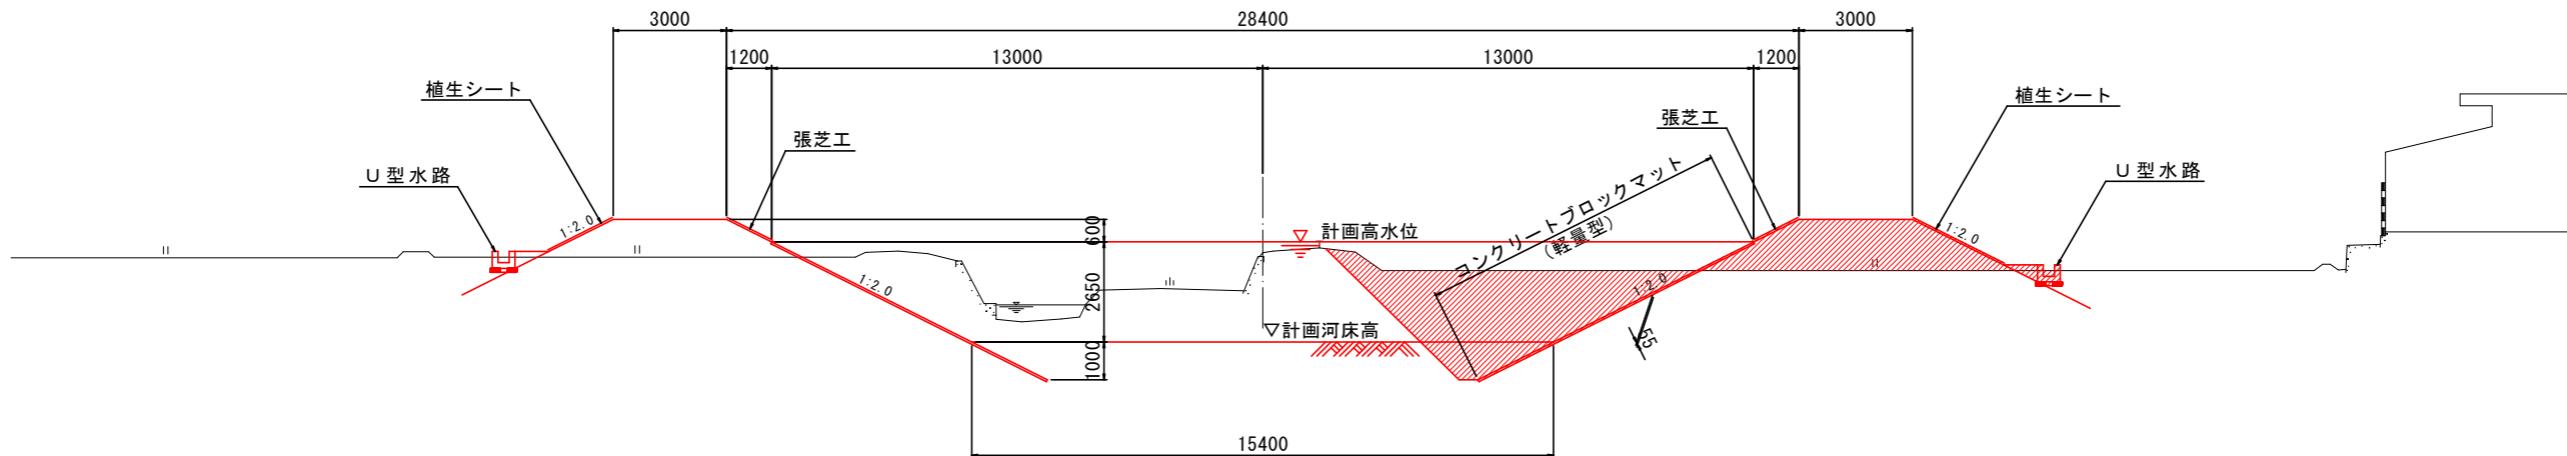


橋梁取付部

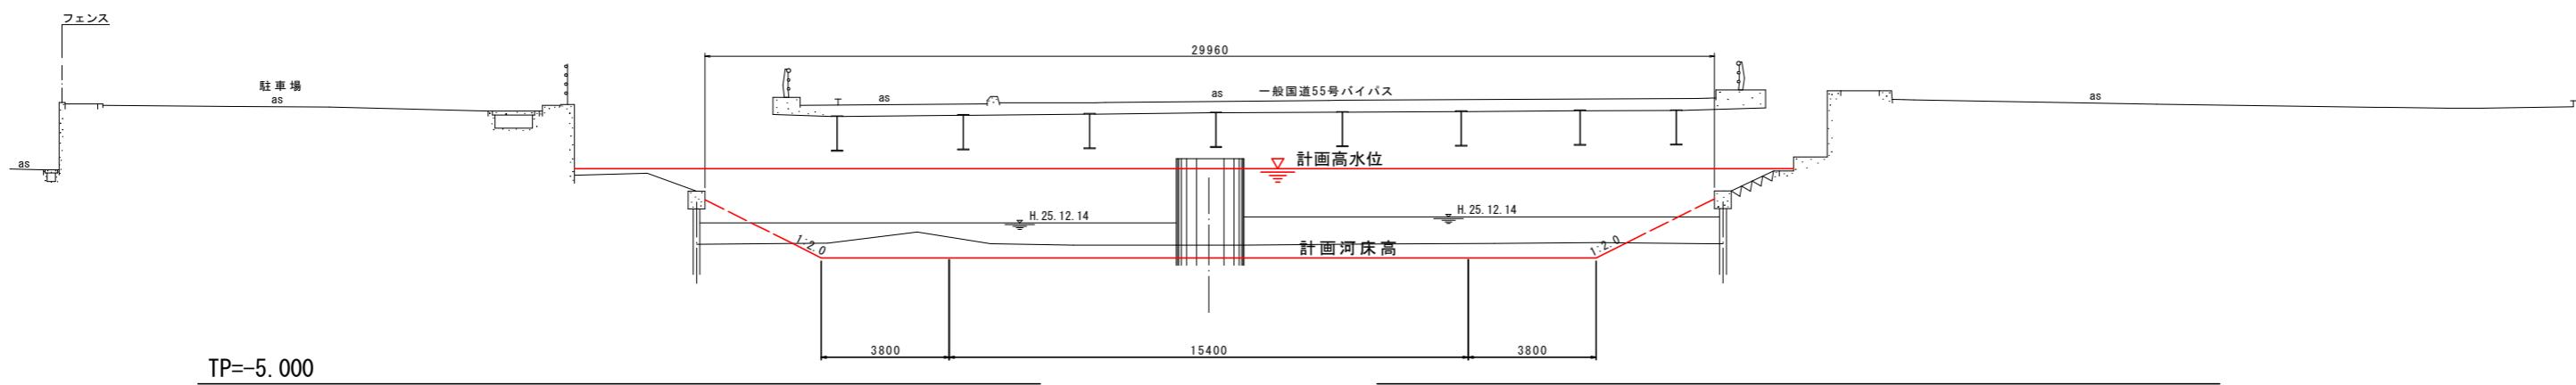


工事名	R7阿土・苅屋川 阿南・那賀川 河川改修工事		
路線名等	苅屋川		
工事箇所	阿南市那賀川町工地		
図面名	標準断面図		
縮尺	1:100	図面番号	3/11
会社名			
事業者名	徳島県南部総合県民局 県土整備部(阿南)		


NO. 39  
GH=0.710  
FH=-1.240

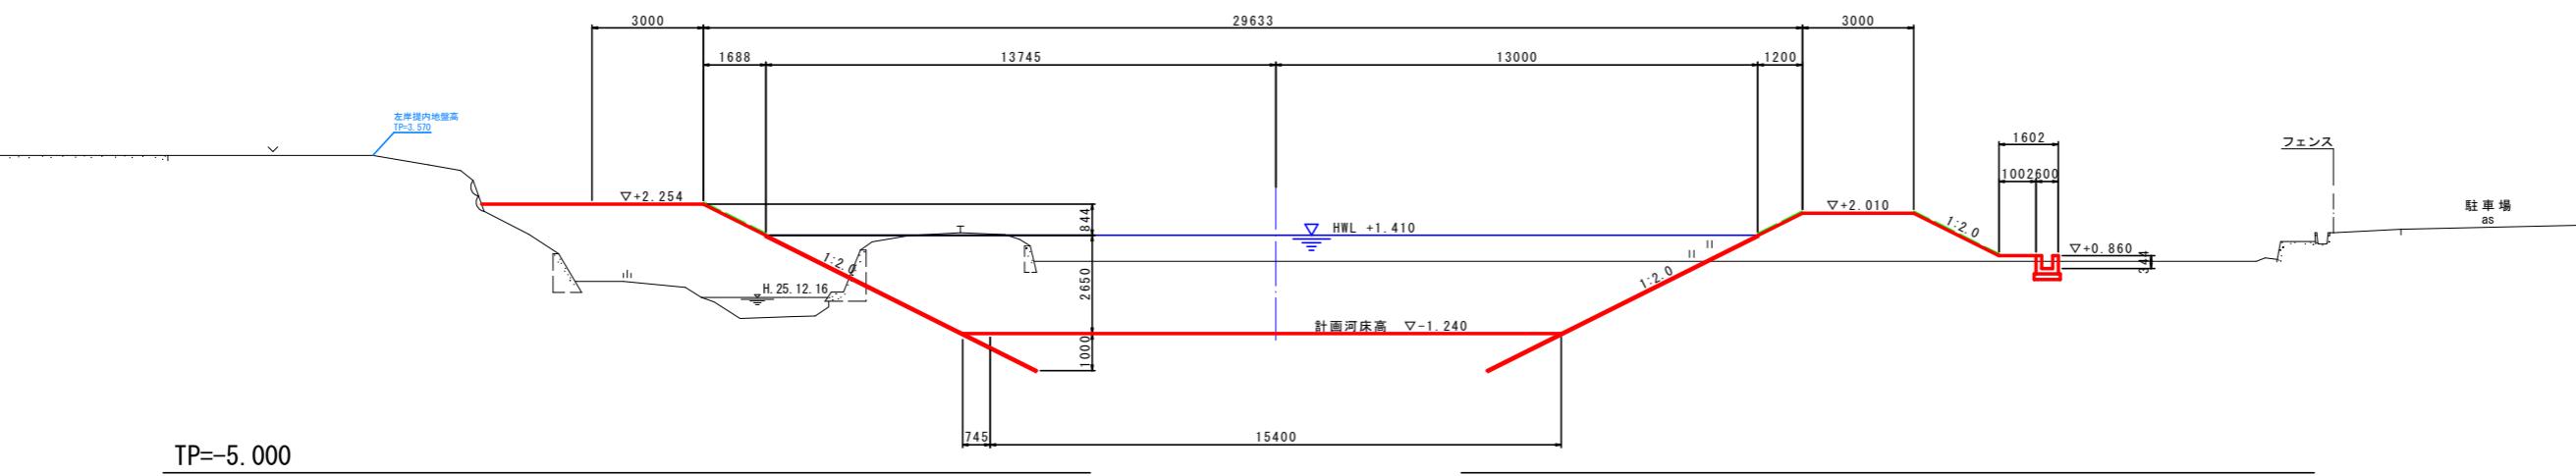

NO. 40 (NO. 40+1.548)  
GH=0.670  
FH=-1.233

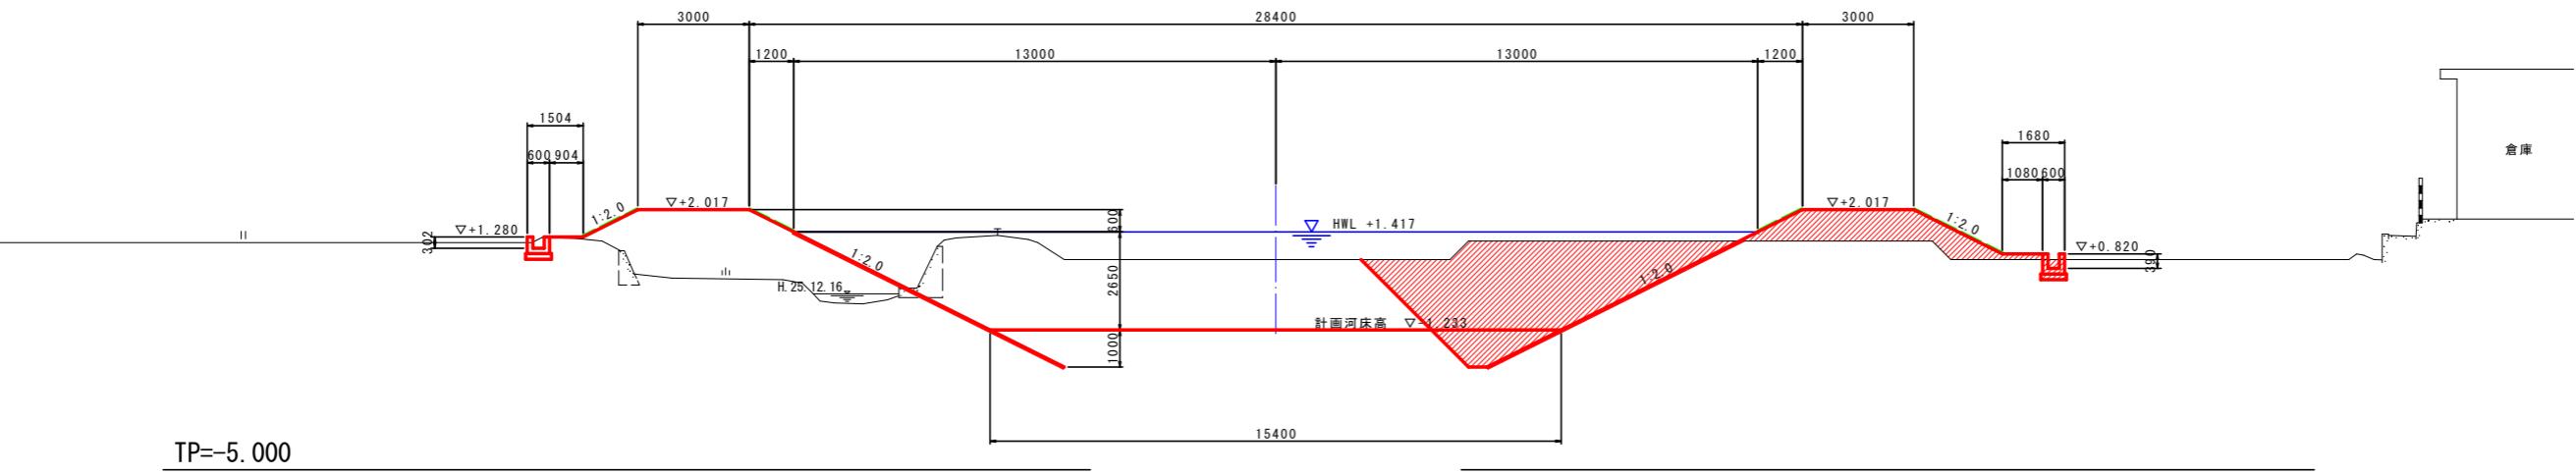


NO. 41  
GH=0.670  
FH=-1.227

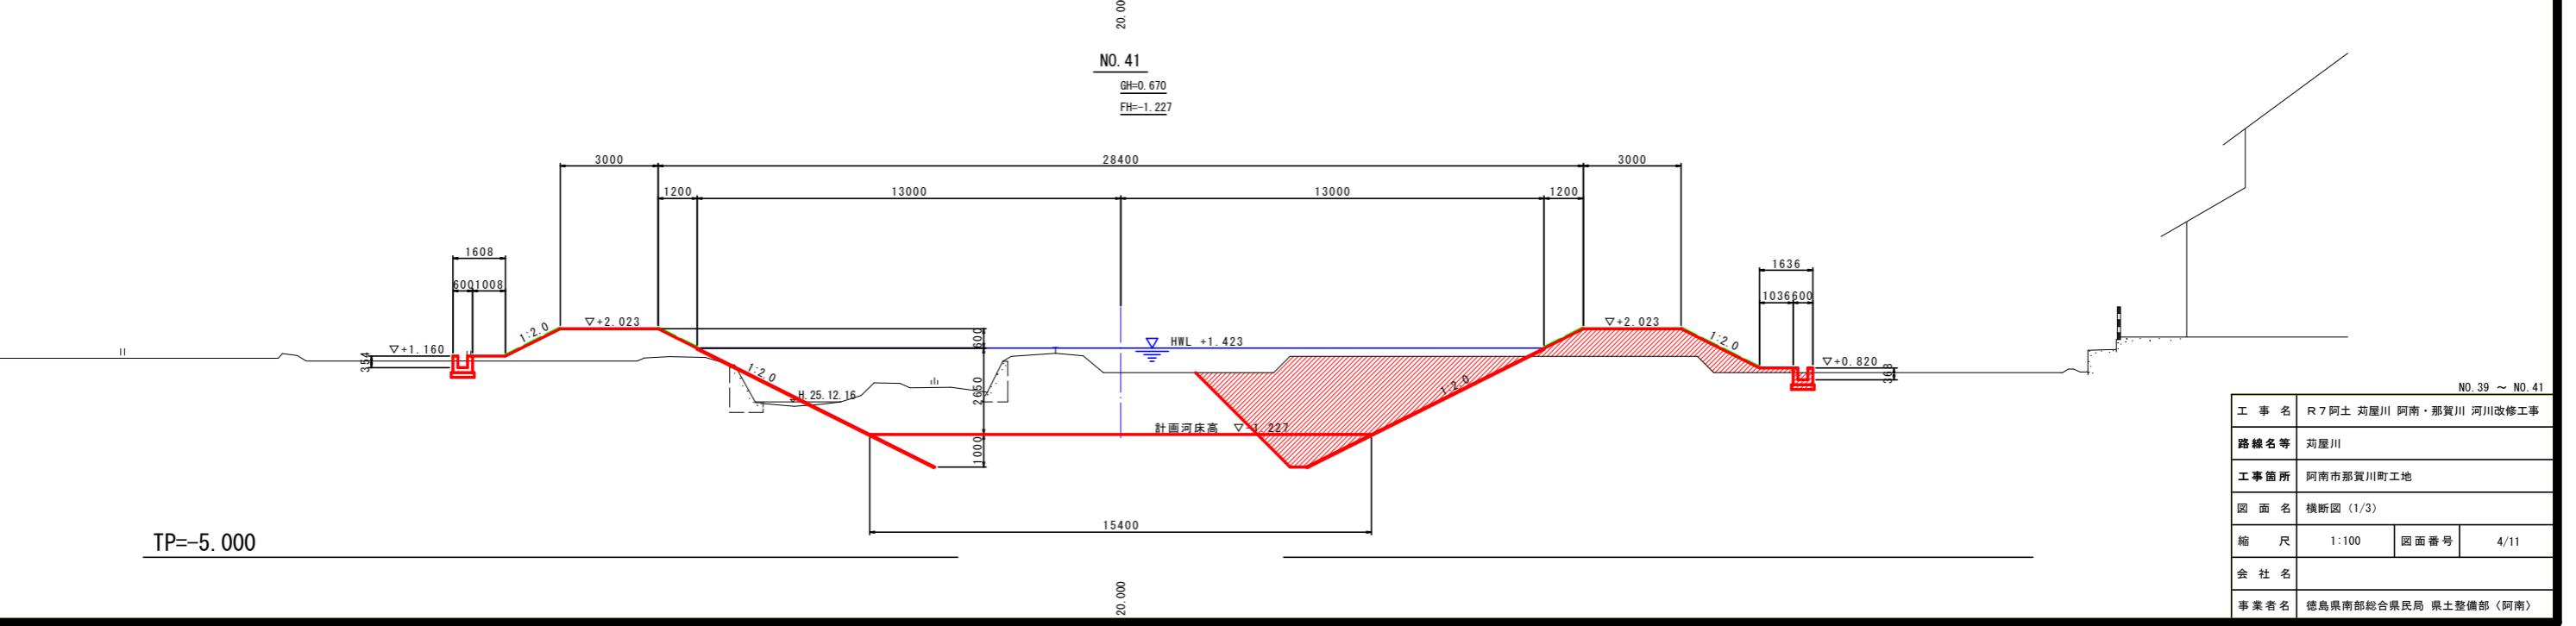


NO. 39 ~ NO. 41		
工事名	R 7 阿土 荻屋川 阿南・那賀川 河川改修工事	
路線名等	荻屋川	
工事箇所	阿南市那賀川町工地	
図面名	横断図 (1/3)	
縮尺	1:100	図面番号 4/11
会社名		
事業者名	徳島県南部総合県民局 県土整備部(阿南)	

NO. 42  
GH=1.145  
FH=-1.220

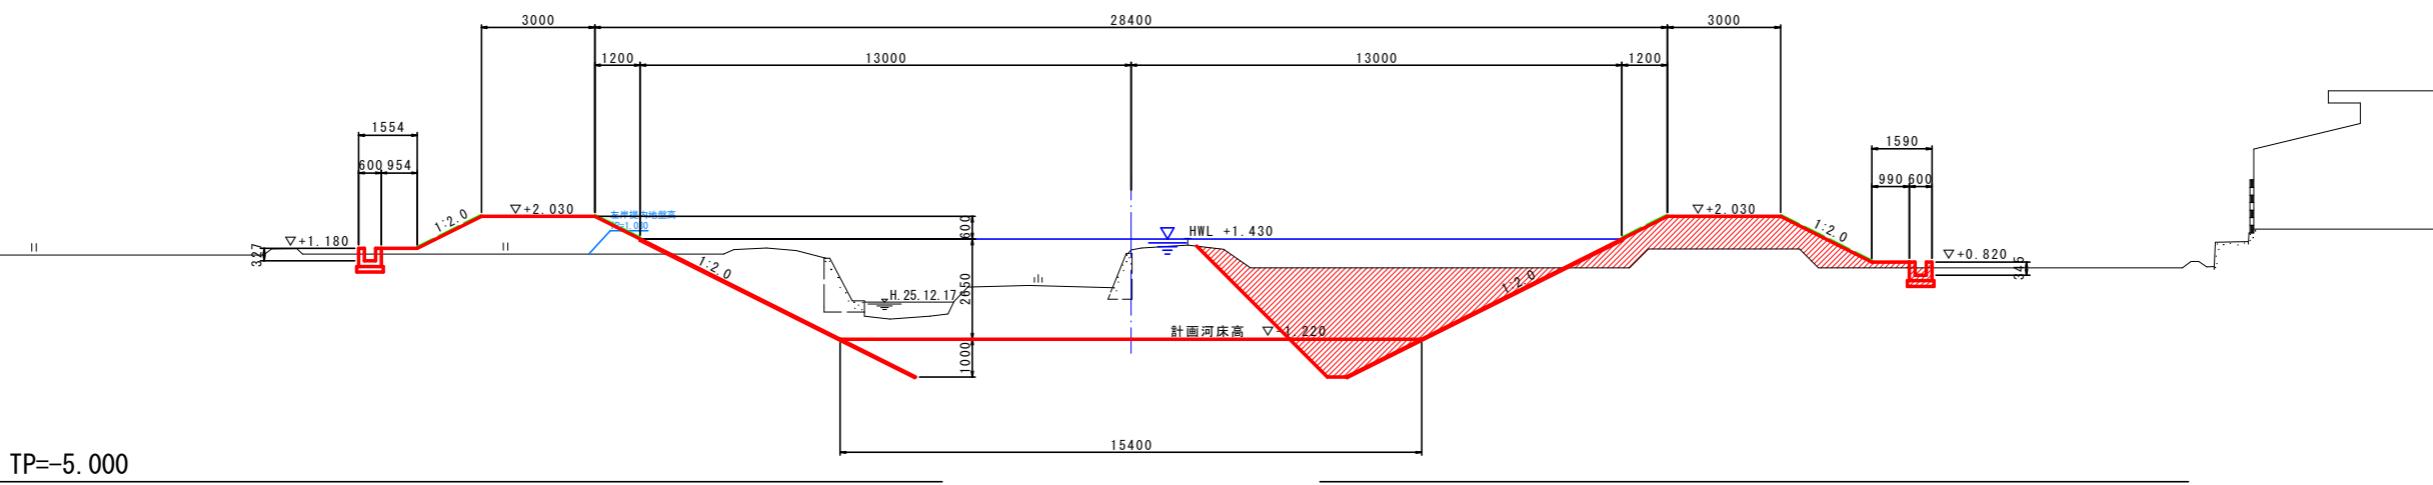


TP=-5.000

NO. 43  
GH=-0.382  
FH=-1.213

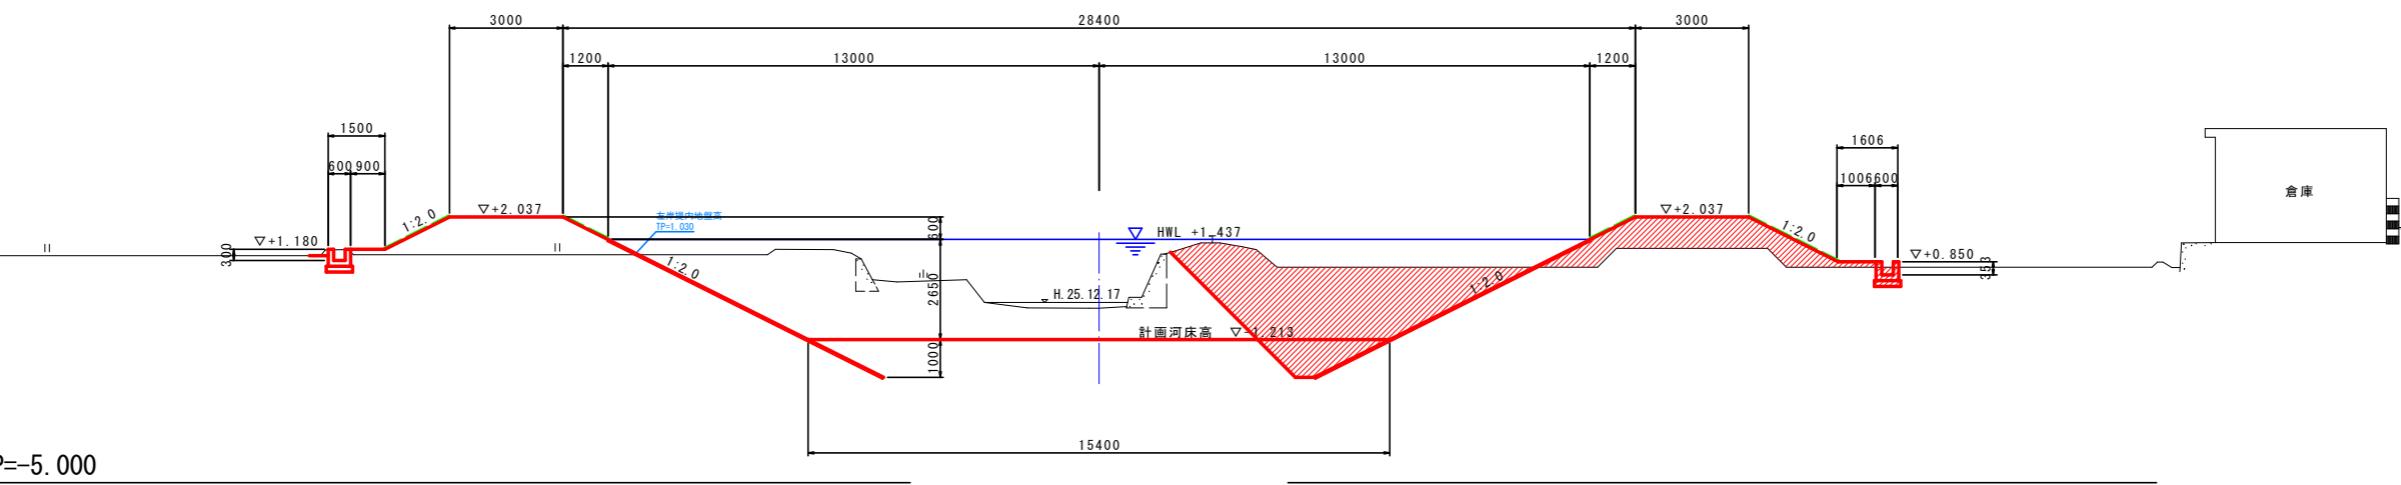

TP=-5.000

NO. 44  
GH=-0.204  
FH=-1.207

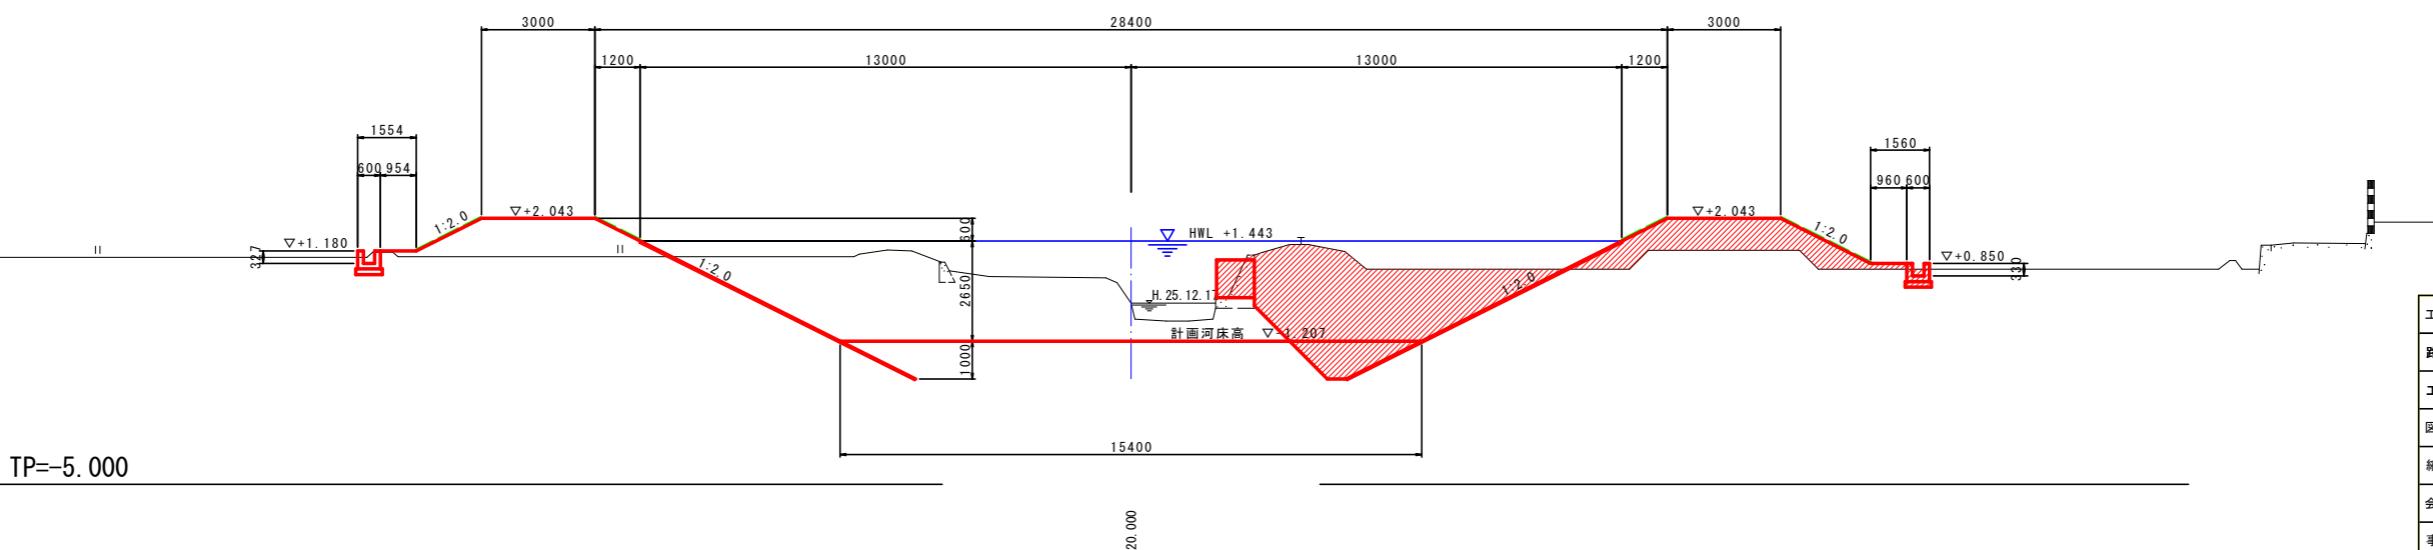


TP=-5.000

工事名	R7阿土・苅屋川 阿南・那賀川 河川改修工事		
路線名等	苅屋川		
工事箇所	阿南市那賀川町工地		
図面名	横断図(2/3)		
縮尺	1:100	図面番号	5/11
会社名			
事業者名	徳島県南部総合県民局 県土整備部(阿南)		

## 護岸工展開図


SV=1:100  
SH=1:500

右岸

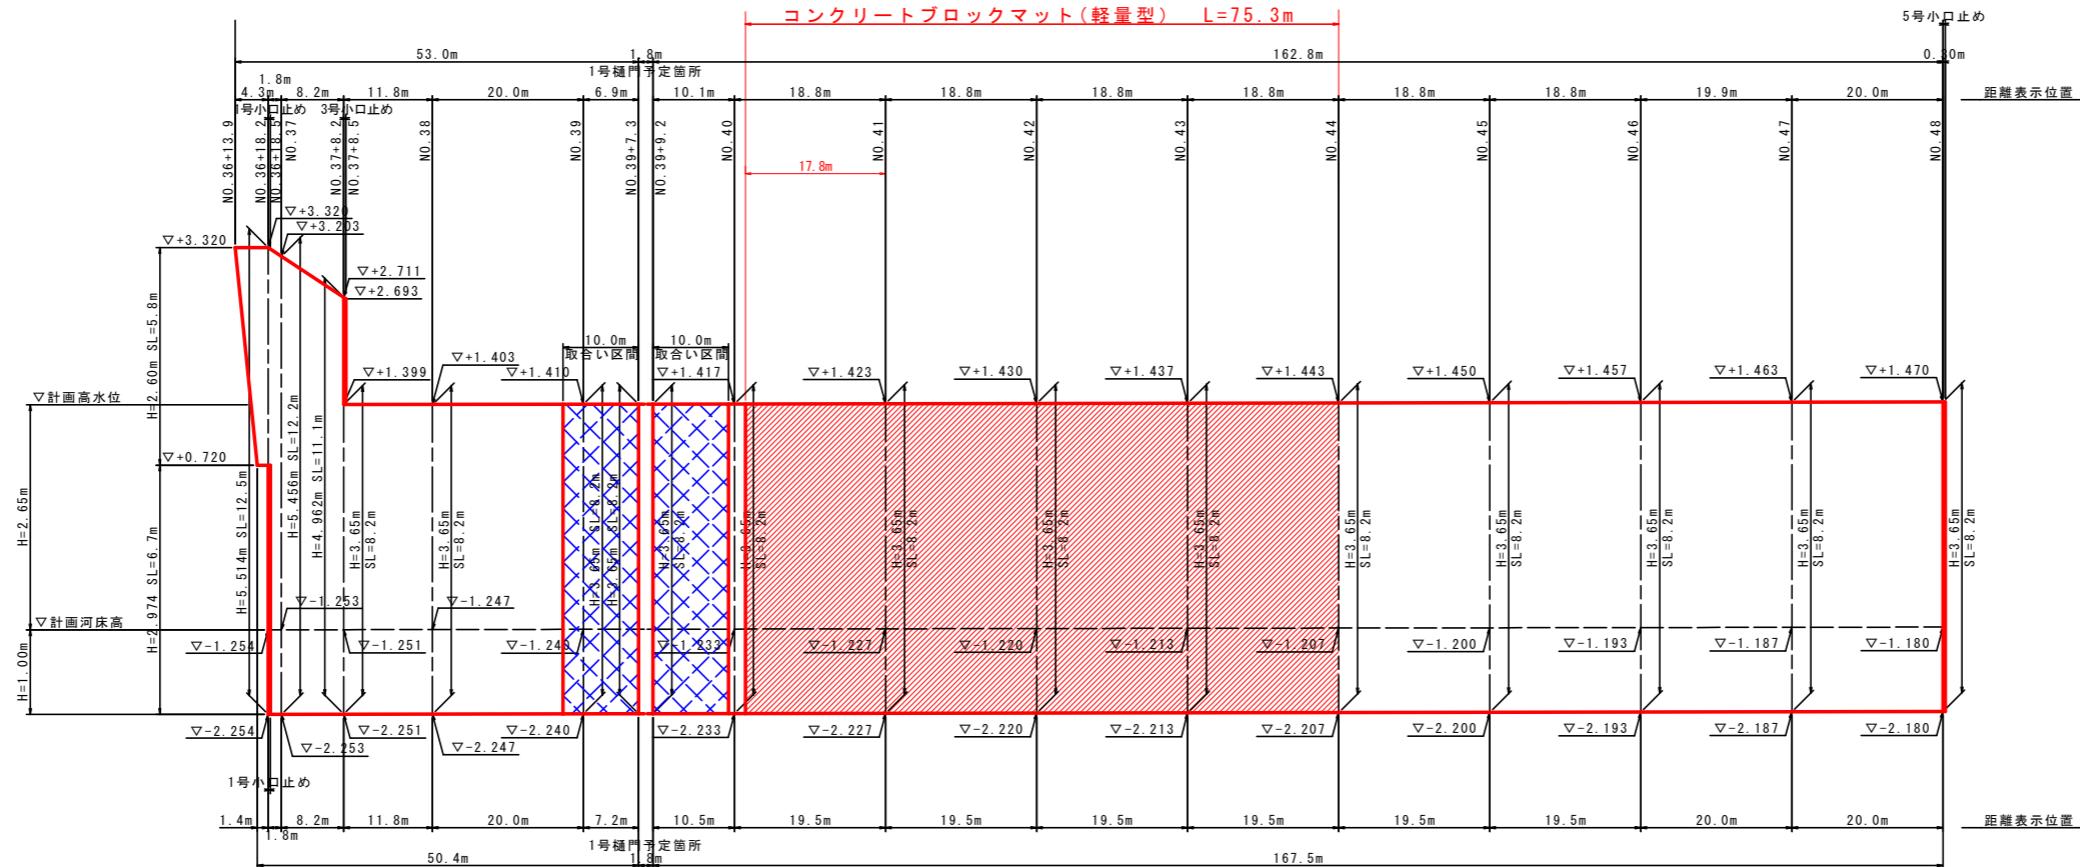

## 標準断面図

S=1:100

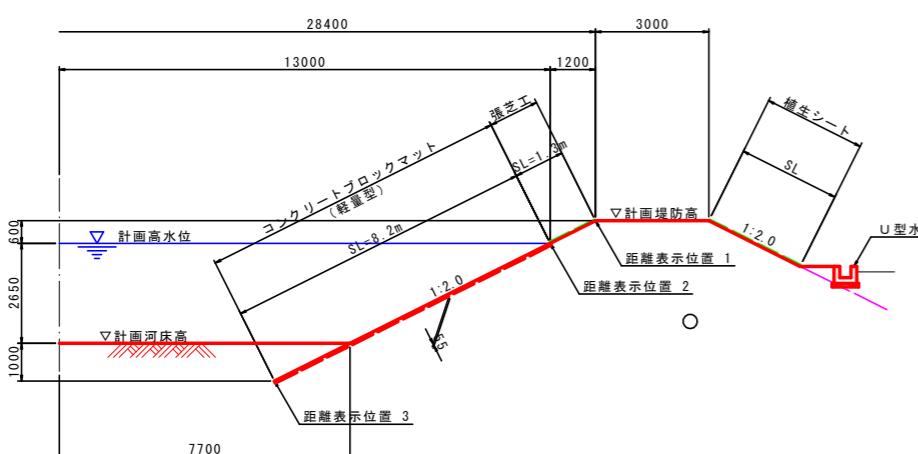

## ブロックマット施工要領

### 1. ブロックマットの敷設


- ・ブロックマットの敷設に伴い、ブロック間の隙間は原則として設けないものとするが、やむを得ない場合は、必要に応じてモルタルを打設するか、ブロックを接着するものとする。
- ・ブロックマットの重ね合わせ部は、シートの重ね代を10cm以上確保するものとし、流水によるめくれを考慮して、河川の上流側のシートが上になるよう下流側から施工する。（図-1参照）
- ・河道の湾曲が大きな箇所では、異型のマットを用いるかあるいは定型のマットを現場で切断して用いる。マットの敷設により生じるブロック間の隙間は、必要に応じてモルタルを打設するか、ブロックを接着するものとする。

### 2. ブロックマットのすべり止め

- ・ブロックマットのすべり止め対策として、アンカーピン（D16、L=1400、コの字型）を0.5本/m<sup>2</sup>の間隔で設置する。（図-2参照）

### 3. 端部処理

- ・ブロックマットの上下流端には、めくれ対策として小口止めを設置する。

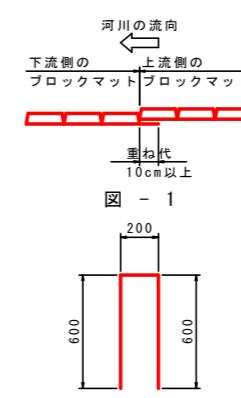

D16 L=1400


図 - 2

工事名	R7阿土 荘屋川 阿南・那賀川河川改修工事	
路線名等	莊屋川	
工事箇所	阿南市那賀川町工地	
図面名	護岸工展開図	
縮尺	図示	図面番号 6/11
会社名		
事業者名	徳島県南部総合県民局 県土整備部(阿南)	


法面工展開図

SV=1:100  
SH=1:500

右 岸

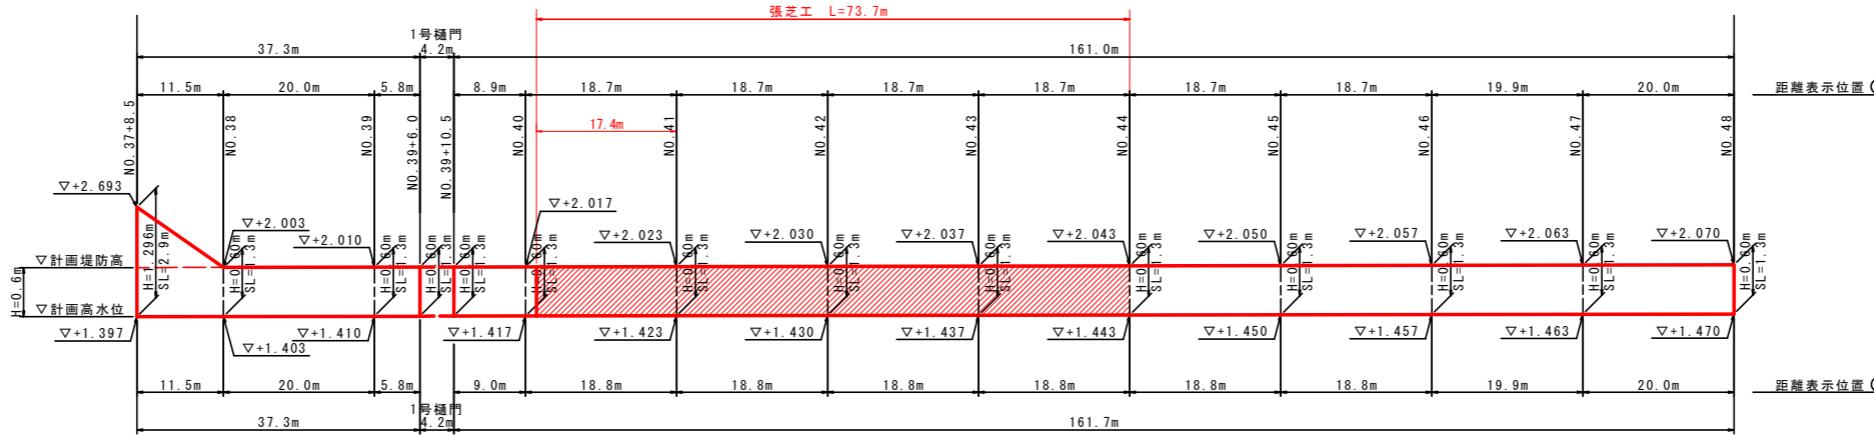


植生シート L=71.9

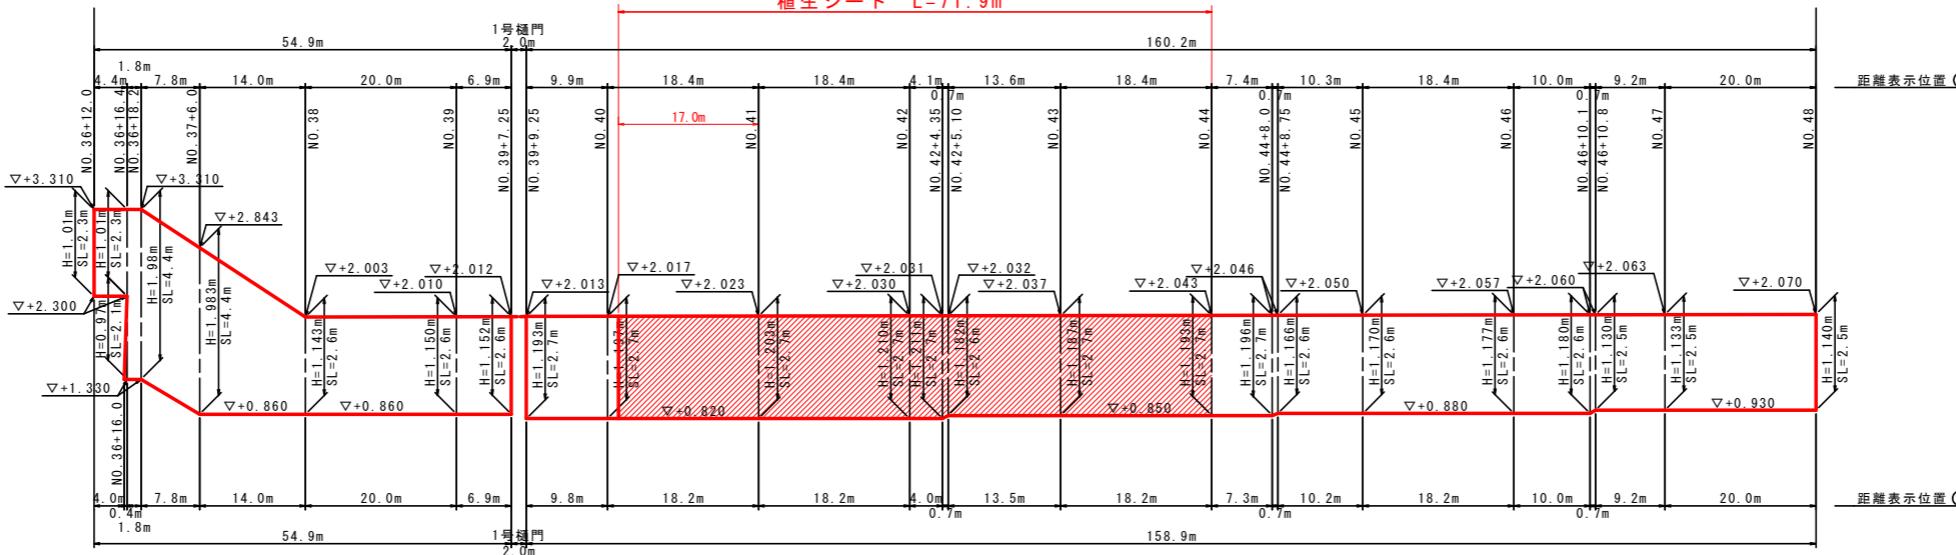

### 標準断面図

S=1:10

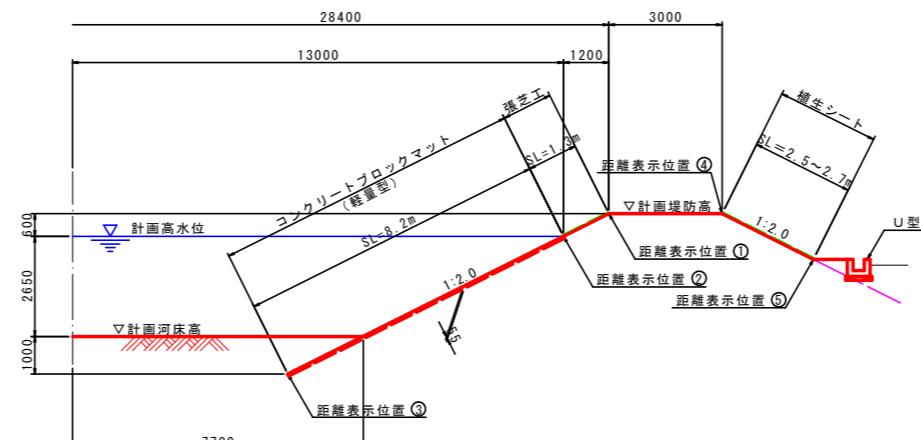


工事名	R7阿土 茄屋川 阿南・那賀川河川改修工事
路線名等	茄屋川
工事箇所	阿南市那賀川町工地
図面名	法面工展開図
縮尺	図示
会社名	
事業者名	徳島県南部総合県民局 県土整備部〈阿南〉

## 水路工展開図


SV=1: 50  
SH=1:200

右岸

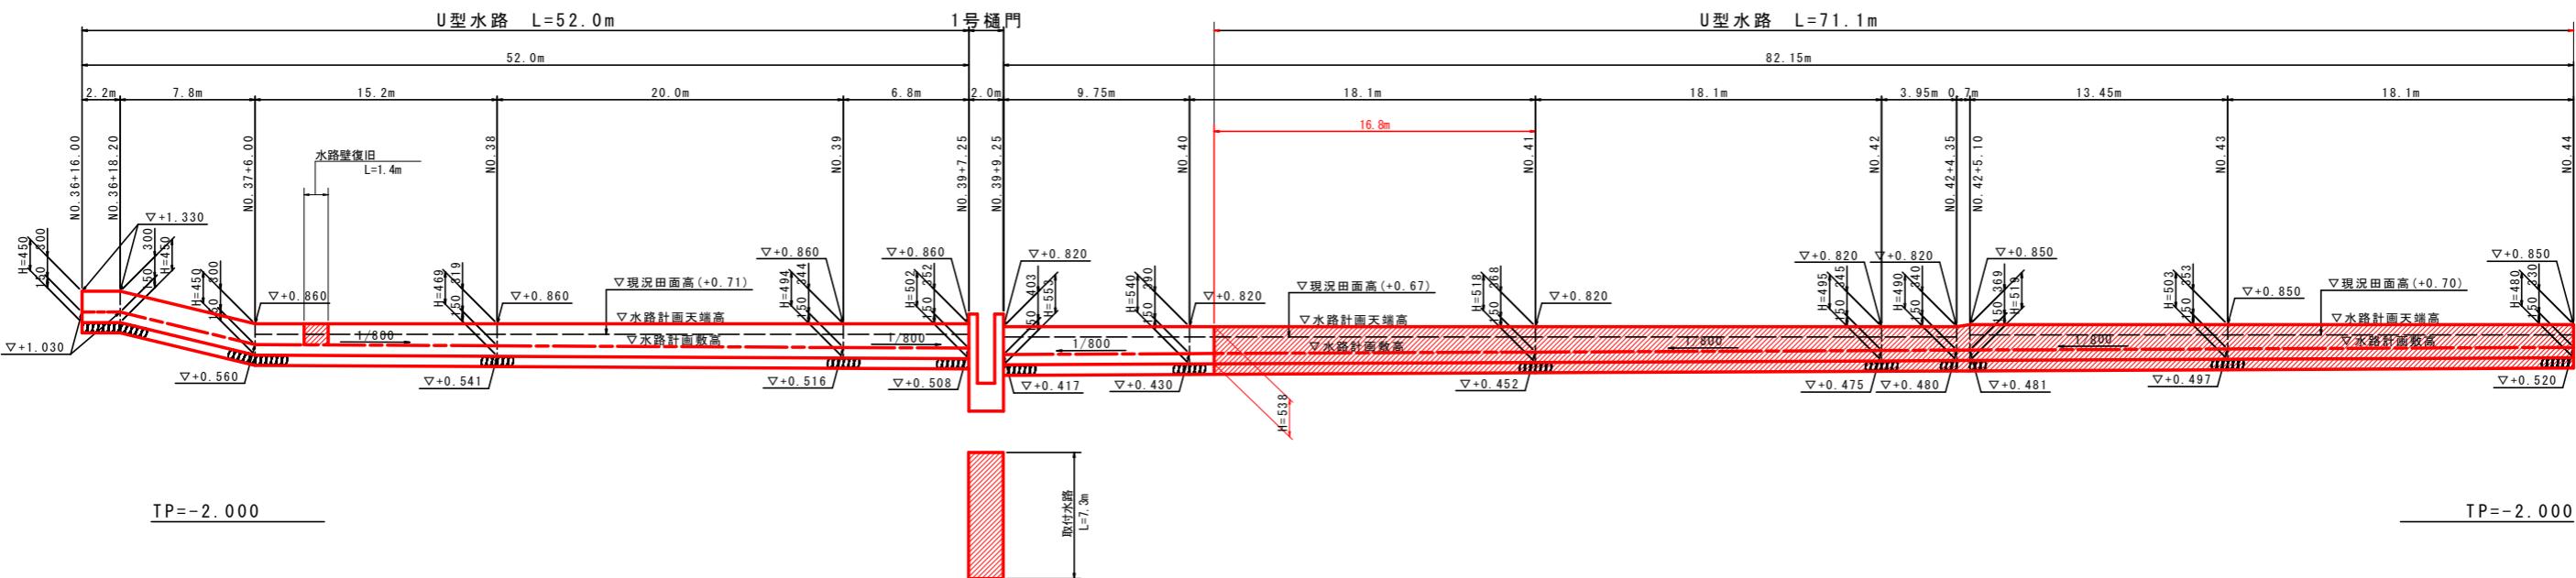


## U型水路構造図

S=1:20

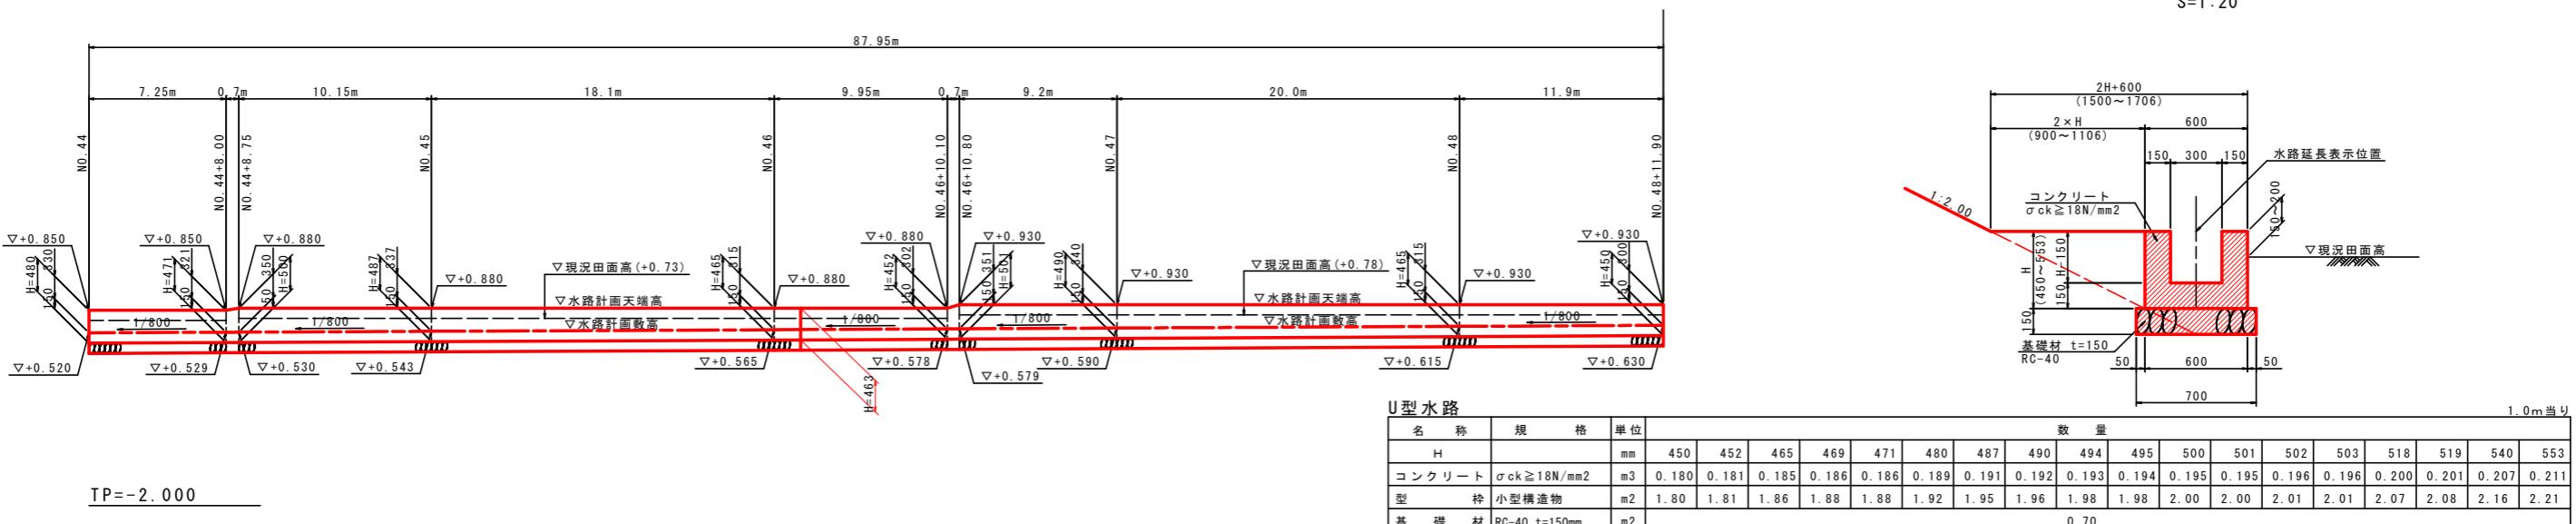


## 取付水路構造図

S=1:20

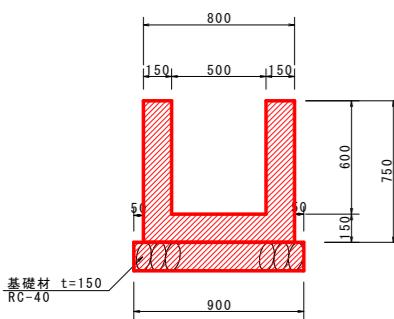

## 水路壁復旧構造図

S=1:20

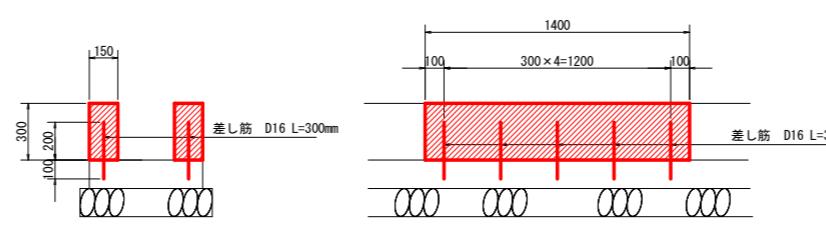


工事名	R7阿土 荻屋川 阿南・那賀川河川改修工事	
路線名等	荻屋川	
工事箇所	阿南市那賀川町工地	
図面名	水路工展開図	
縮尺	図示	図面番号 8/11
会社名		
事業者名	徳島県南部総合県民局 県土整備部(阿南)	

NO. 39

GH=0.710


FH=-1.240

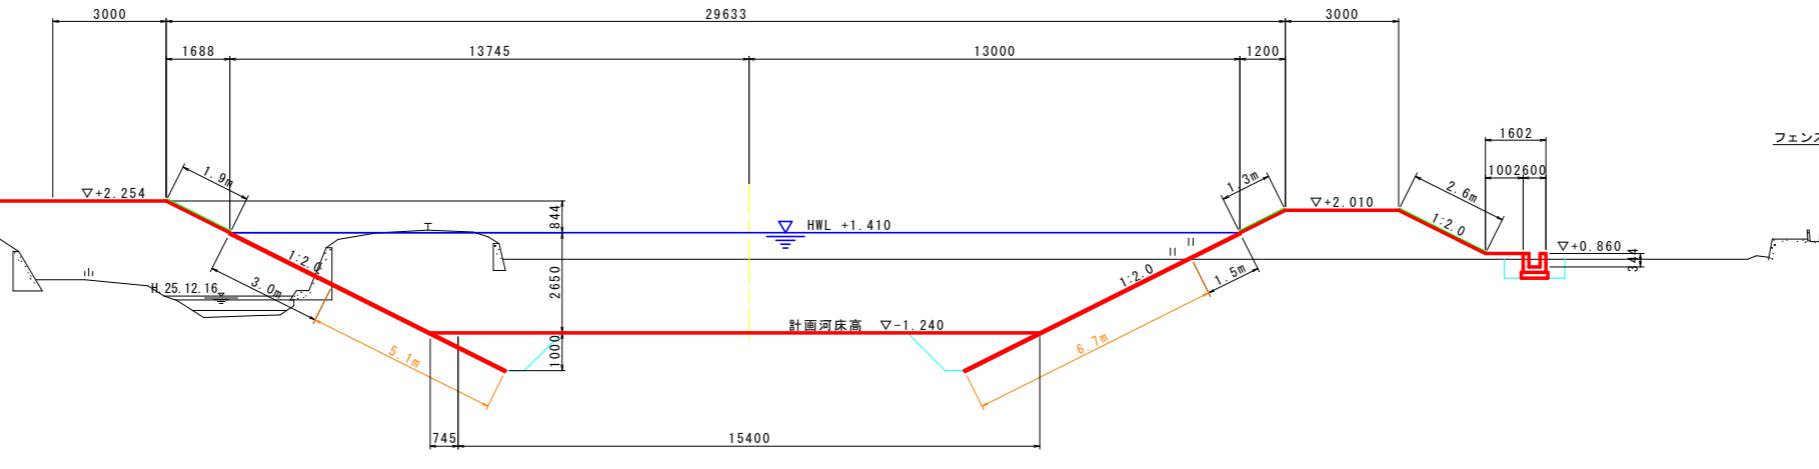

NO. 40 (NO. 40+1.425)

GH=0.670


FH=-1.233

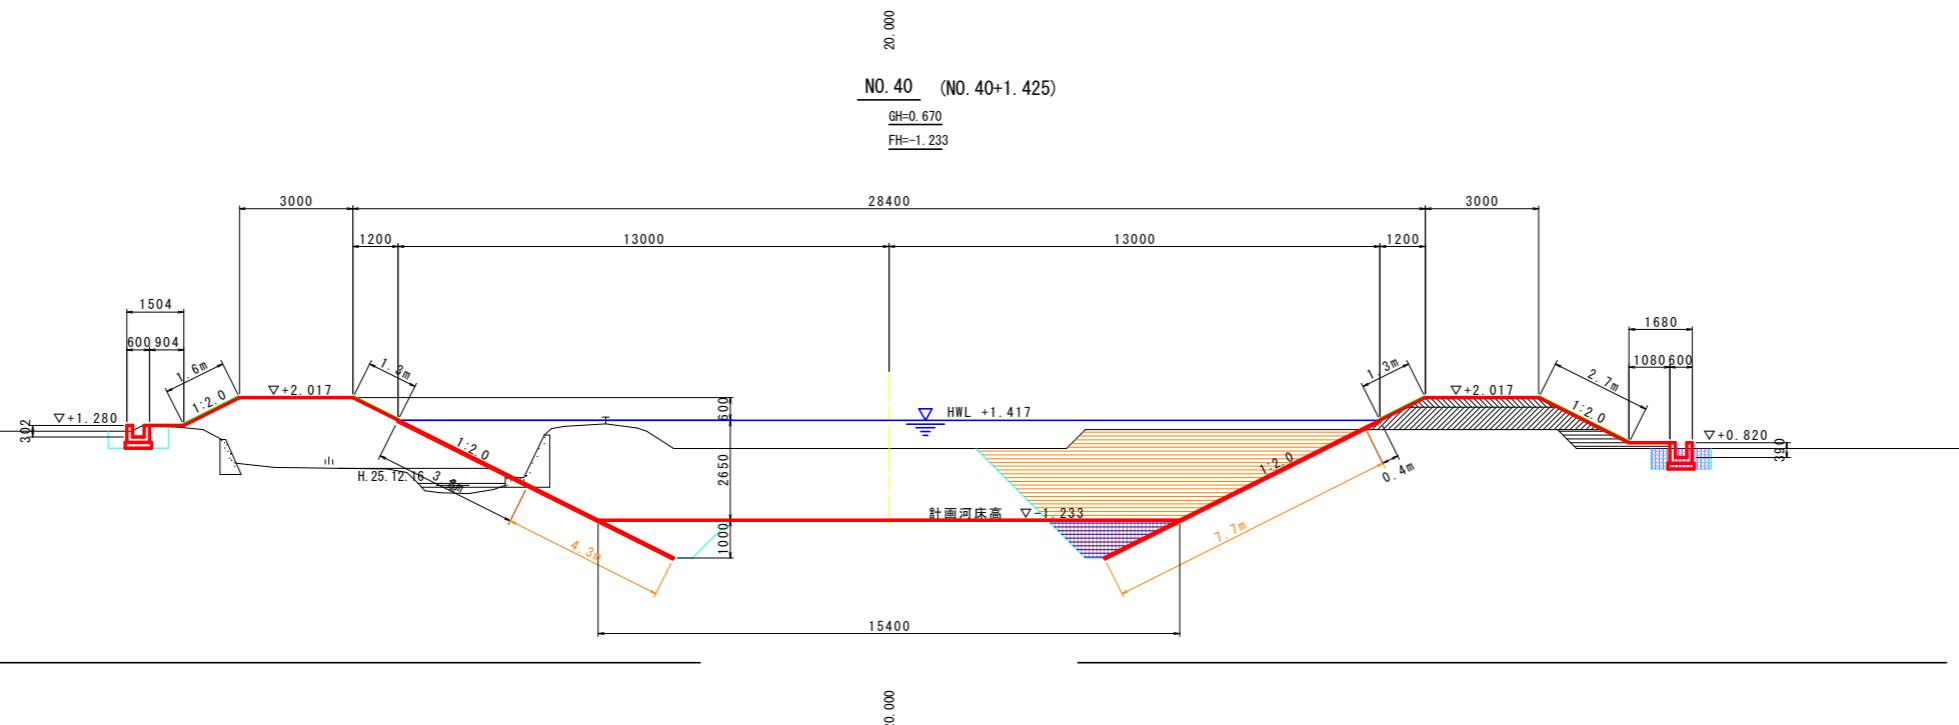

NO. 41

GH=0.670

FH=-1.227

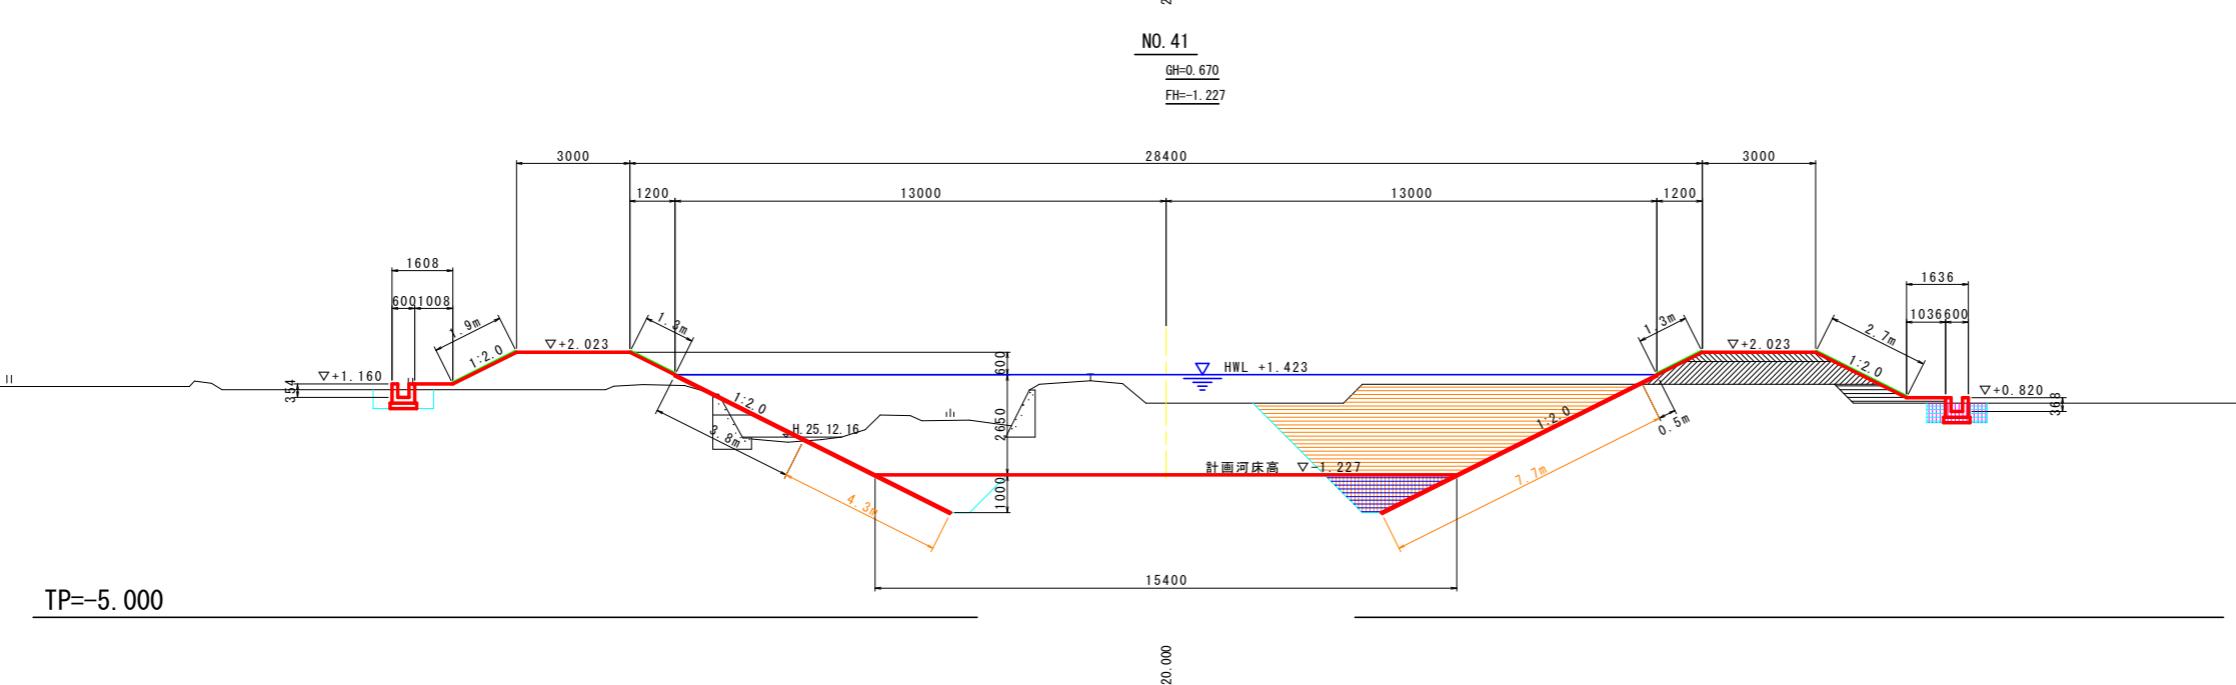

NO. 40+1.425


名 称	規 格	凡 例	単位	数 量	
				左 岸	右 岸
河川土工	A: 4.0m≤W	m3	-	3.1	
	B: 2.5m≤W<4.0m	"	-	0.9	
	C: 1.0m≤W<2.5m	"	-	0.9	
	D: W<1.0m	"	-	-	
盛 土	掘 刃	堤 体 部	m2	-	15.6
	盛 土	護 岸 部	m2	-	0.4
	法面整形	堤 体 部	"	-	4.0
	切土法面整形	護 岸 部	m2	-	7.7
護岸工	床 挖 り		m3	-	2.5
	埋 戻 し	C: 1m≤W1<4m	"	-	2.0
		D: W1<1m	"	-	-
	基面整正	m2	-	-	
付帯工	床 挖 り	m3	-	0.9	
	埋 戻 し	C: 1m≤W1<4m	"	-	-
		D: W1<1m	"	-	0.5
	基面整正	m2	-	0.7	
	コンクリート取壟し(無筋)	m3	-	-	

NO. 41

名 称	規 格	凡 例	単位	数 量	
				左 岸	右 岸
河川土工	A: 4.0m≤W	m3	-	3.1	
	B: 2.5m≤W<4.0m	"	-	0.9	
	C: 1.0m≤W<2.5m	"	-	0.9	
	D: W<1.0m	"	-	-	
盛 土	掘 刃	堤 体 部	m2	-	15.6
	盛 土	護 岸 部	m2	-	0.5
	法面整形	堤 体 部	"	-	4.0
	切土法面整形	護 岸 部	m2	-	7.7
護岸工	床 挖 り	m3	-	2.4	
	埋 戻 し	C: 1m≤W1<4m	"	-	2.0
		D: W1<1m	"	-	-
	基面整正	m2	-	-	
付帯工	床 挖 り	m3	-	0.8	
	埋 戻 し	C: 1m≤W1<4m	"	-	-
		D: W1<1m	"	-	0.5
	基面整正	m2	-	0.7	
	コンクリート取壟し(無筋)	m3	-	-	

NO. 39 ~ NO. 41

工事名	R7阿土 荏屋川 阿南・那賀川河川改修工事		
路線名等	荏屋川		
工事箇所	阿南市那賀川町工地		
図面名	土工図(1/3)		
縮尺	1:100	図面番号	9/11
会社名			
事業者名	徳島県南部総合県民局 県土整備部(阿南)		

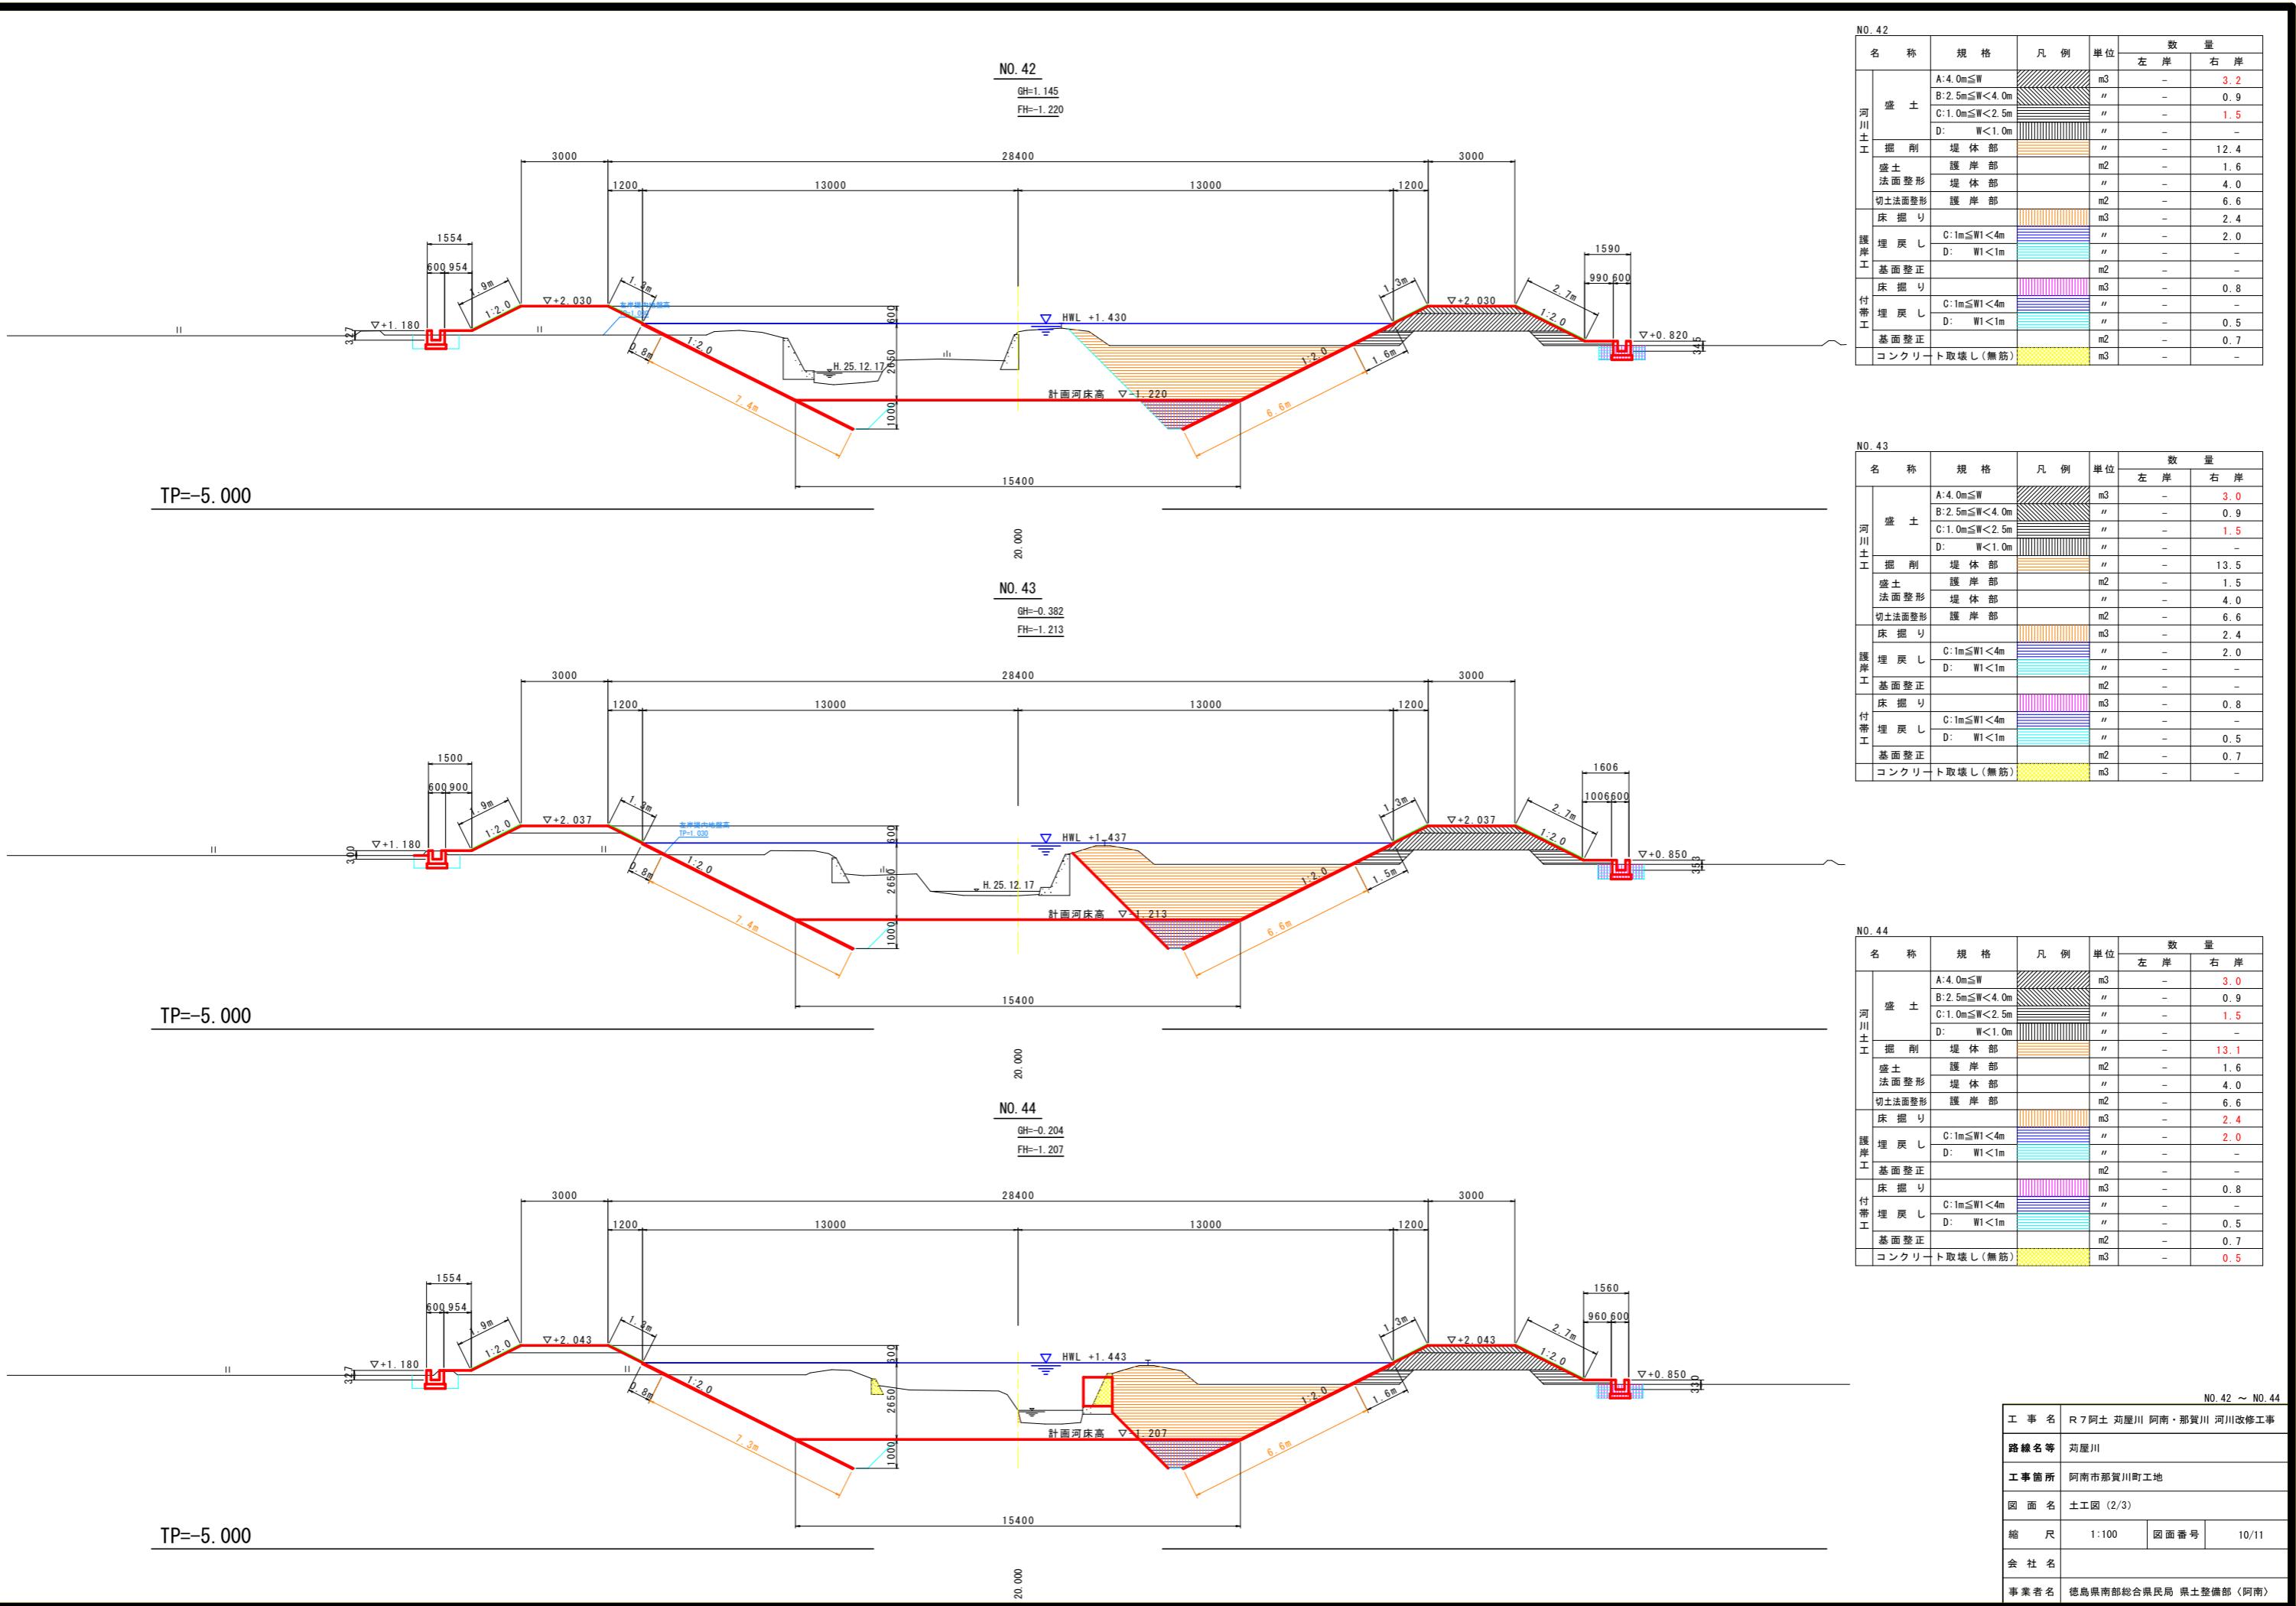

# 線形図

S=1:500

